




PIANTA PIANO PRIMO

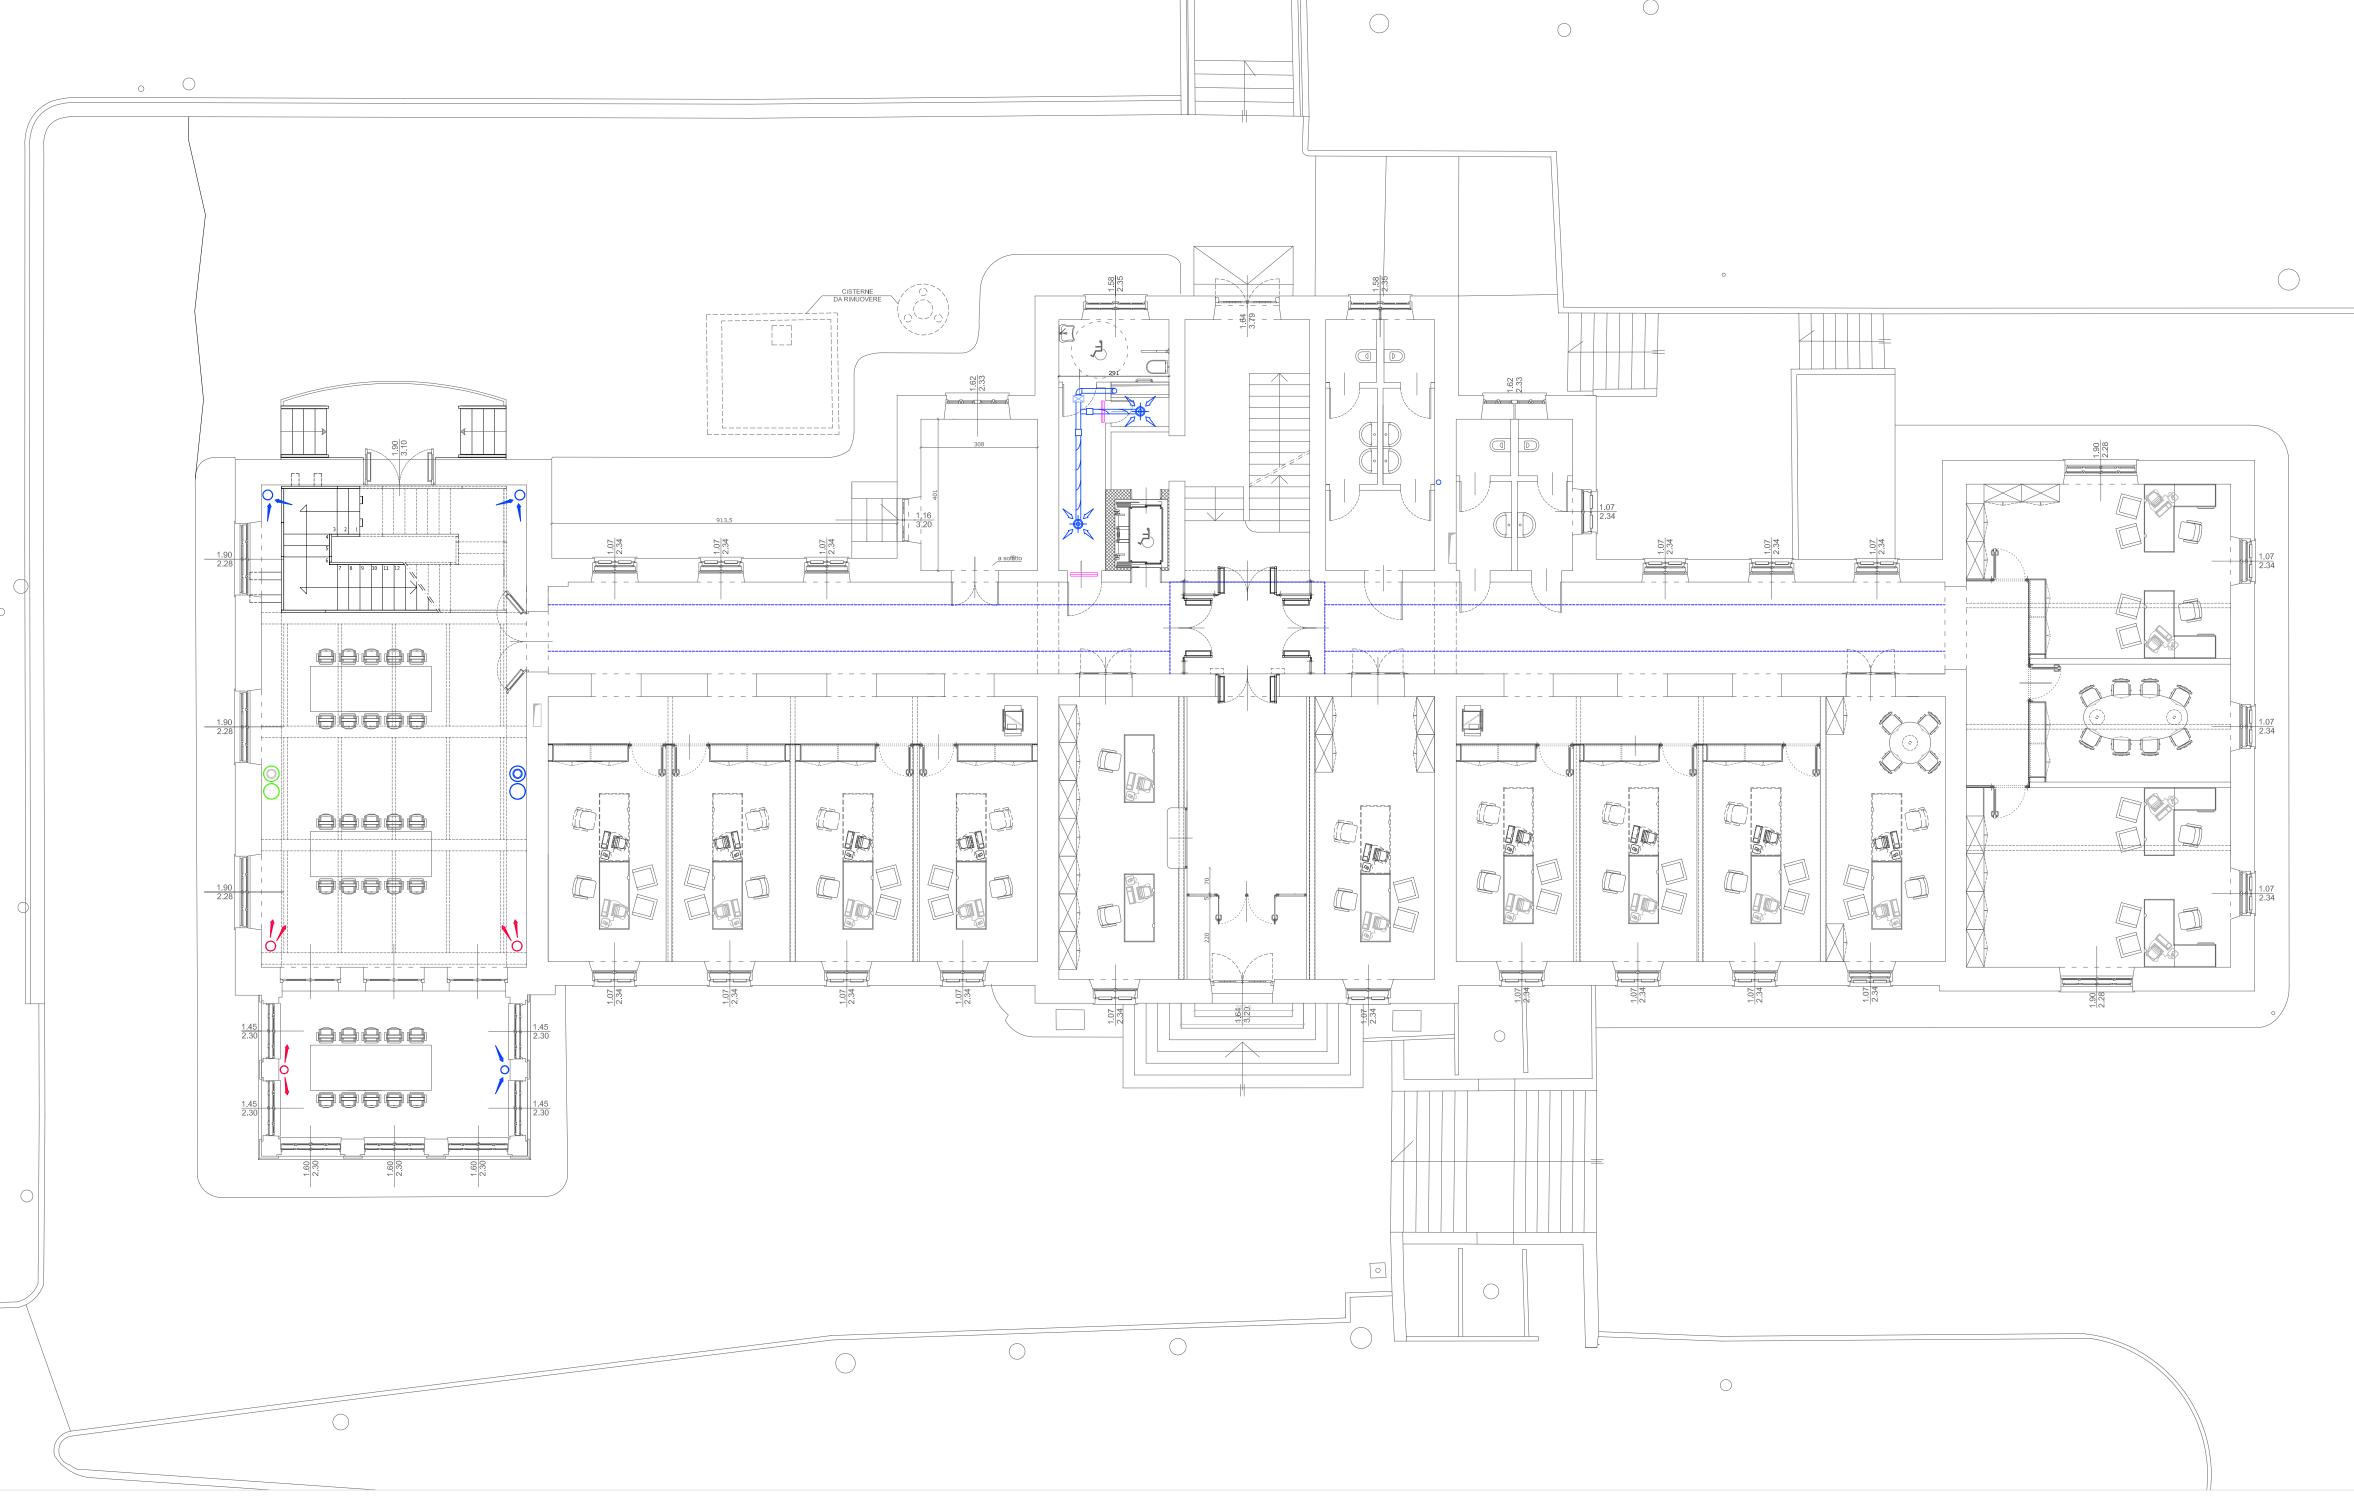

PIANTA PIANO TERRA

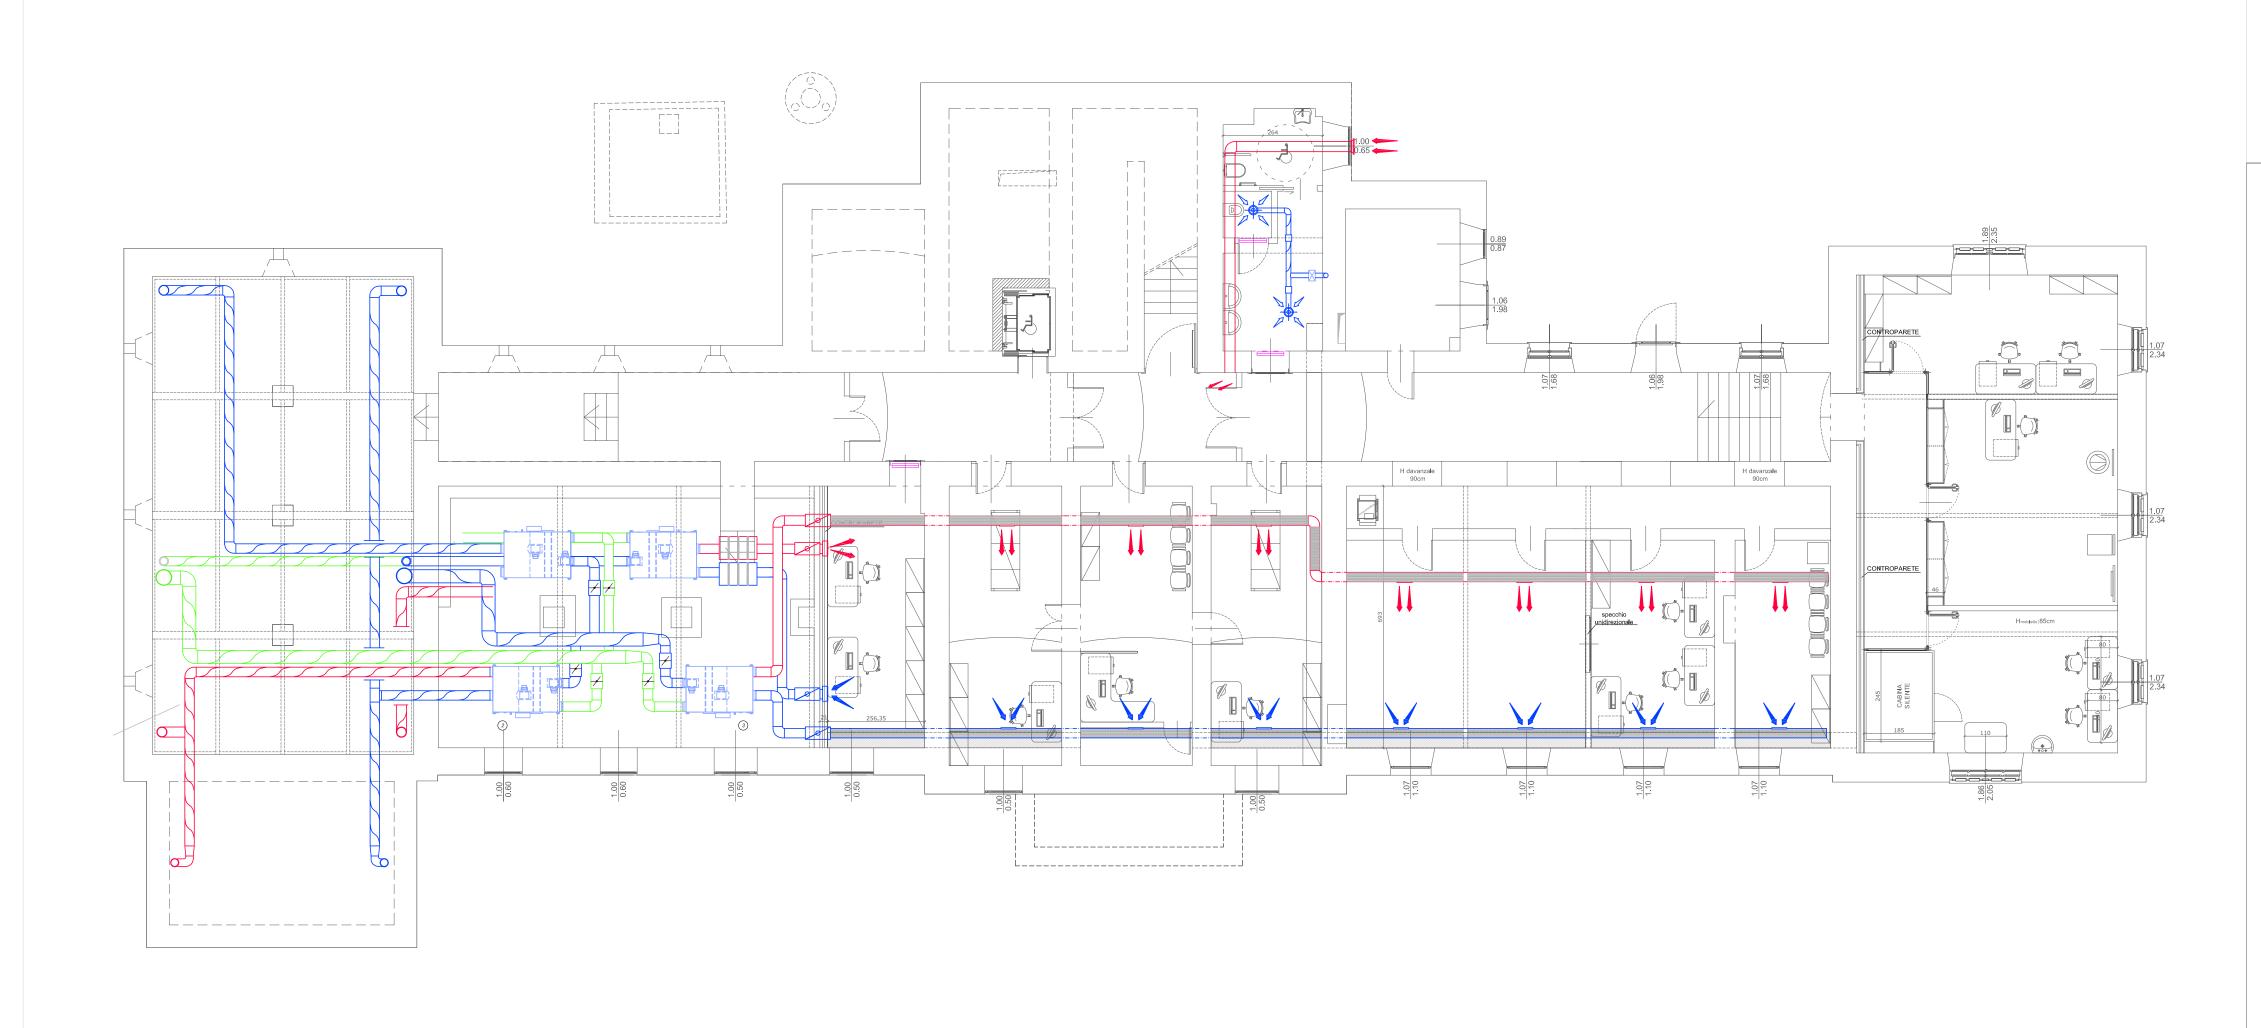

PIANTA PIANO SEMINTERRATO

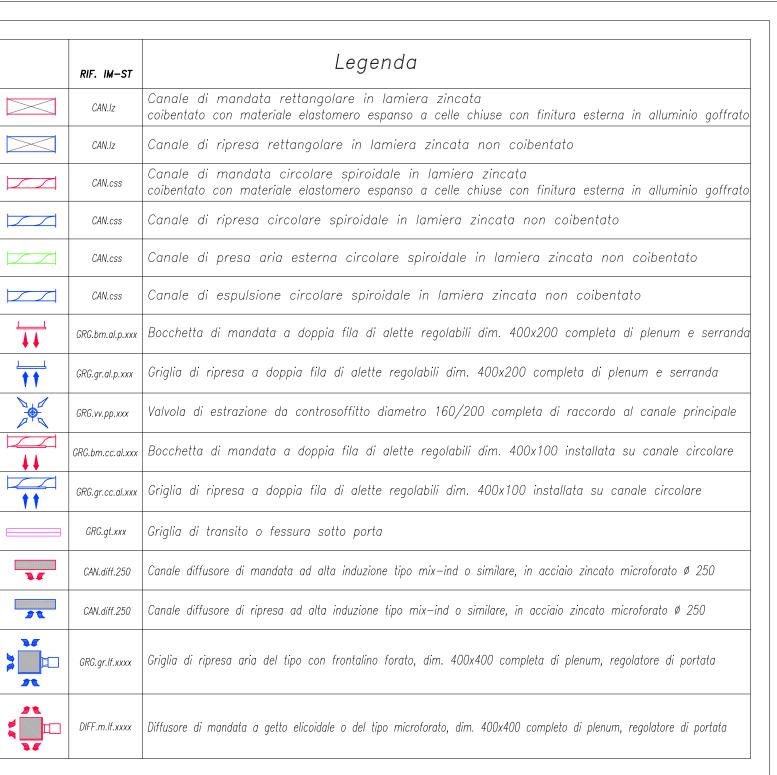

CONDIZIONI GENERALI

I CANALI SARANNO REALIZZATI IN LAMIERA DI ACCIAIO ZINCATO DI CLASSE DI TENUTA B. ALL'INTERNO DELLE CANALIZZAZIONI SARANNO MONTATI I CONVOGLIATORI DI FLUSSO SECONDO UNI 10381-1 IN CORRISPONDENZA DELLE CURVE E DEI CAMBI DI SEZIONE COME INDICATO DALLA NORMATIVA. ALL'INTERNO DELLE CANALIZZAZIONI SARANNO INOLTRE REALIZZATE LE BOTOLE DI ISPEZIONE PER LA PULIZIA E LA CORRETTA MANUTENZIONE DELLE RETI AERALICHE.

I canali saranno coibentati con materiale elastomero espanso a celle chiuse, classe 1, di spessore secondo D.P.R. 412/93, tipo Armaflex o equivalente, rivestito con tessuto adesivizzato in fibra di vetro incombustibile, di colore nero o metallo lucido.


Coibentazioni e Finiture esterne

Canali all'esterno, nel sottotetto e locali tecnici interrato	Isolamento 100% DPR 412 e finitura esterna in Iamierino di alluminio
Canali in ambiente riscaldato nel controsoffitto	Isolamento 30% DPR 412 e finitura esterna con tessuto adesivizzato in fibra di vetro.


NOTE:


L'impresa prima di eseguire l'installazione degli impianti dovrà produrre i disegni costruttivi con evidenziato lo studio dei passaggi delle tubazioni e canalizzazioni attraverso tutte le forometrie (muri, solai ecc.). L'impresa dovrà inoltre studiare e verificare il sistema di staffaggio nei locali CTA al piano interrato con il soffitto a volta.


l disegni costruttivi saranno consegnati alla D.L. per approvazione.

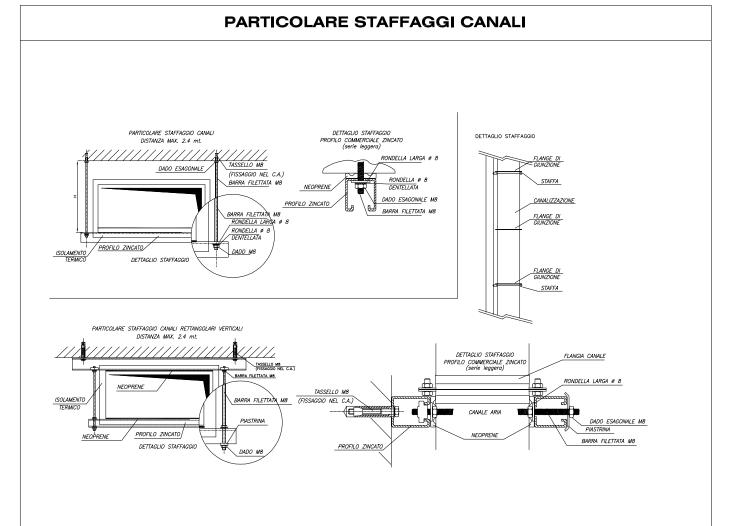


SPESSO	ORE LAMIERE -	SPAZIATURA STA	AFFAGGI	
LATO MAGGIORE DEL CANALE	SPESSORE LAMIERE	CONDOTTE	INTERASSE STAFFAGGI	
mm	mm		m	
sino a 1200	8/10	con sezione di area	< <u>2</u> .40	
da 1201 a 1800	10/10	sino a 0.5 mq		
da 1801 a 2450	12/10	con sezione di area oltre 0.5 mq	<_2.00	
oltre 2451	15/10			
Ø sino a 500	8/10			
ø oltre 550	10/10			
PASTRA DI APPOGGIO PASTRA DI APPOGGIO PASTRA DI APPOGGIO		DISTANZA MAX (vedere tobella) TIRANTE FILETTATO E DISTANZA MAX (verdere tobella)	DAGO	

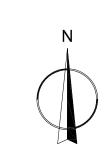

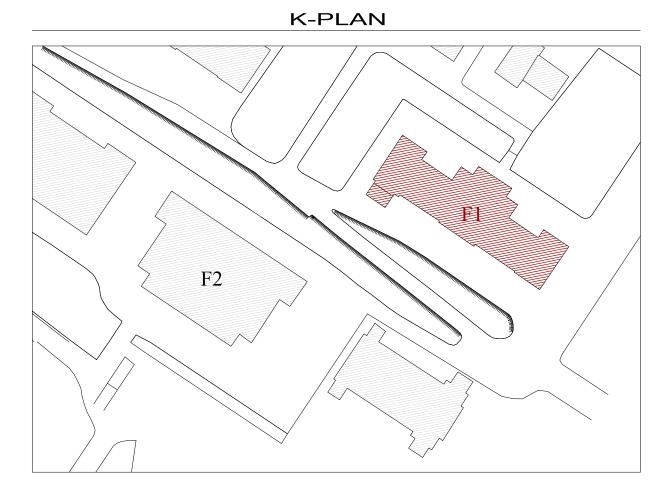

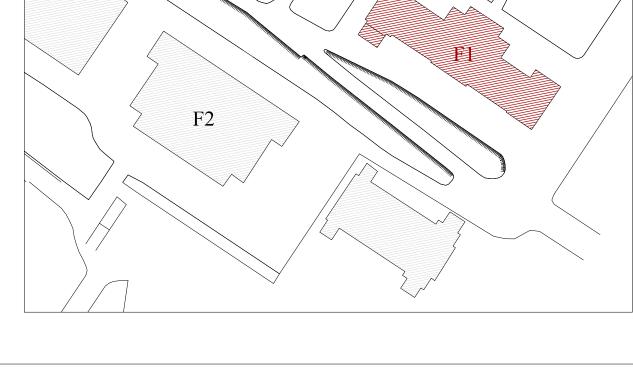

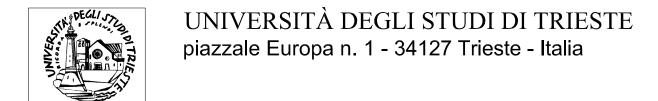



> fas	Э	PROGETTO ESECUTIV	VO			
00	06/04/2012	EMISSIONE				
REV.	DATA	DESCRIZIONE - MOTIVO DELLA REVISIONE	REDATTO	CONTROLLATO	APPRO	
TITOLO	TITOLO ELABORATO		AGGIORNAMENTO			
		NTI MECCANICI DI TRATTAMENTO ARIA E ESTRAZIONE WC	E.IM.06			
RE	TI AERAULICHE - PIANTE F1		06/04/2	012 PRATIO	CA N° 2 873	
			scala 1:100			

Il disegno e tutte le informazioni che vi sono contenute, sono di esclusiva proprietà di Università degli Studi di Trieste e non possono essere copiati, riprodotti, consegnati a terzi e/o resi pubblici senza autorizzazione scritta da parte del proprietario.