


PIANTA PIANO TERRA - IMPIANTO IDRICO SANITARIO - SCALA 1:50

PIANTA PIANO TERRA - IMPIANTO DI SCARICO - SCALA 1:50

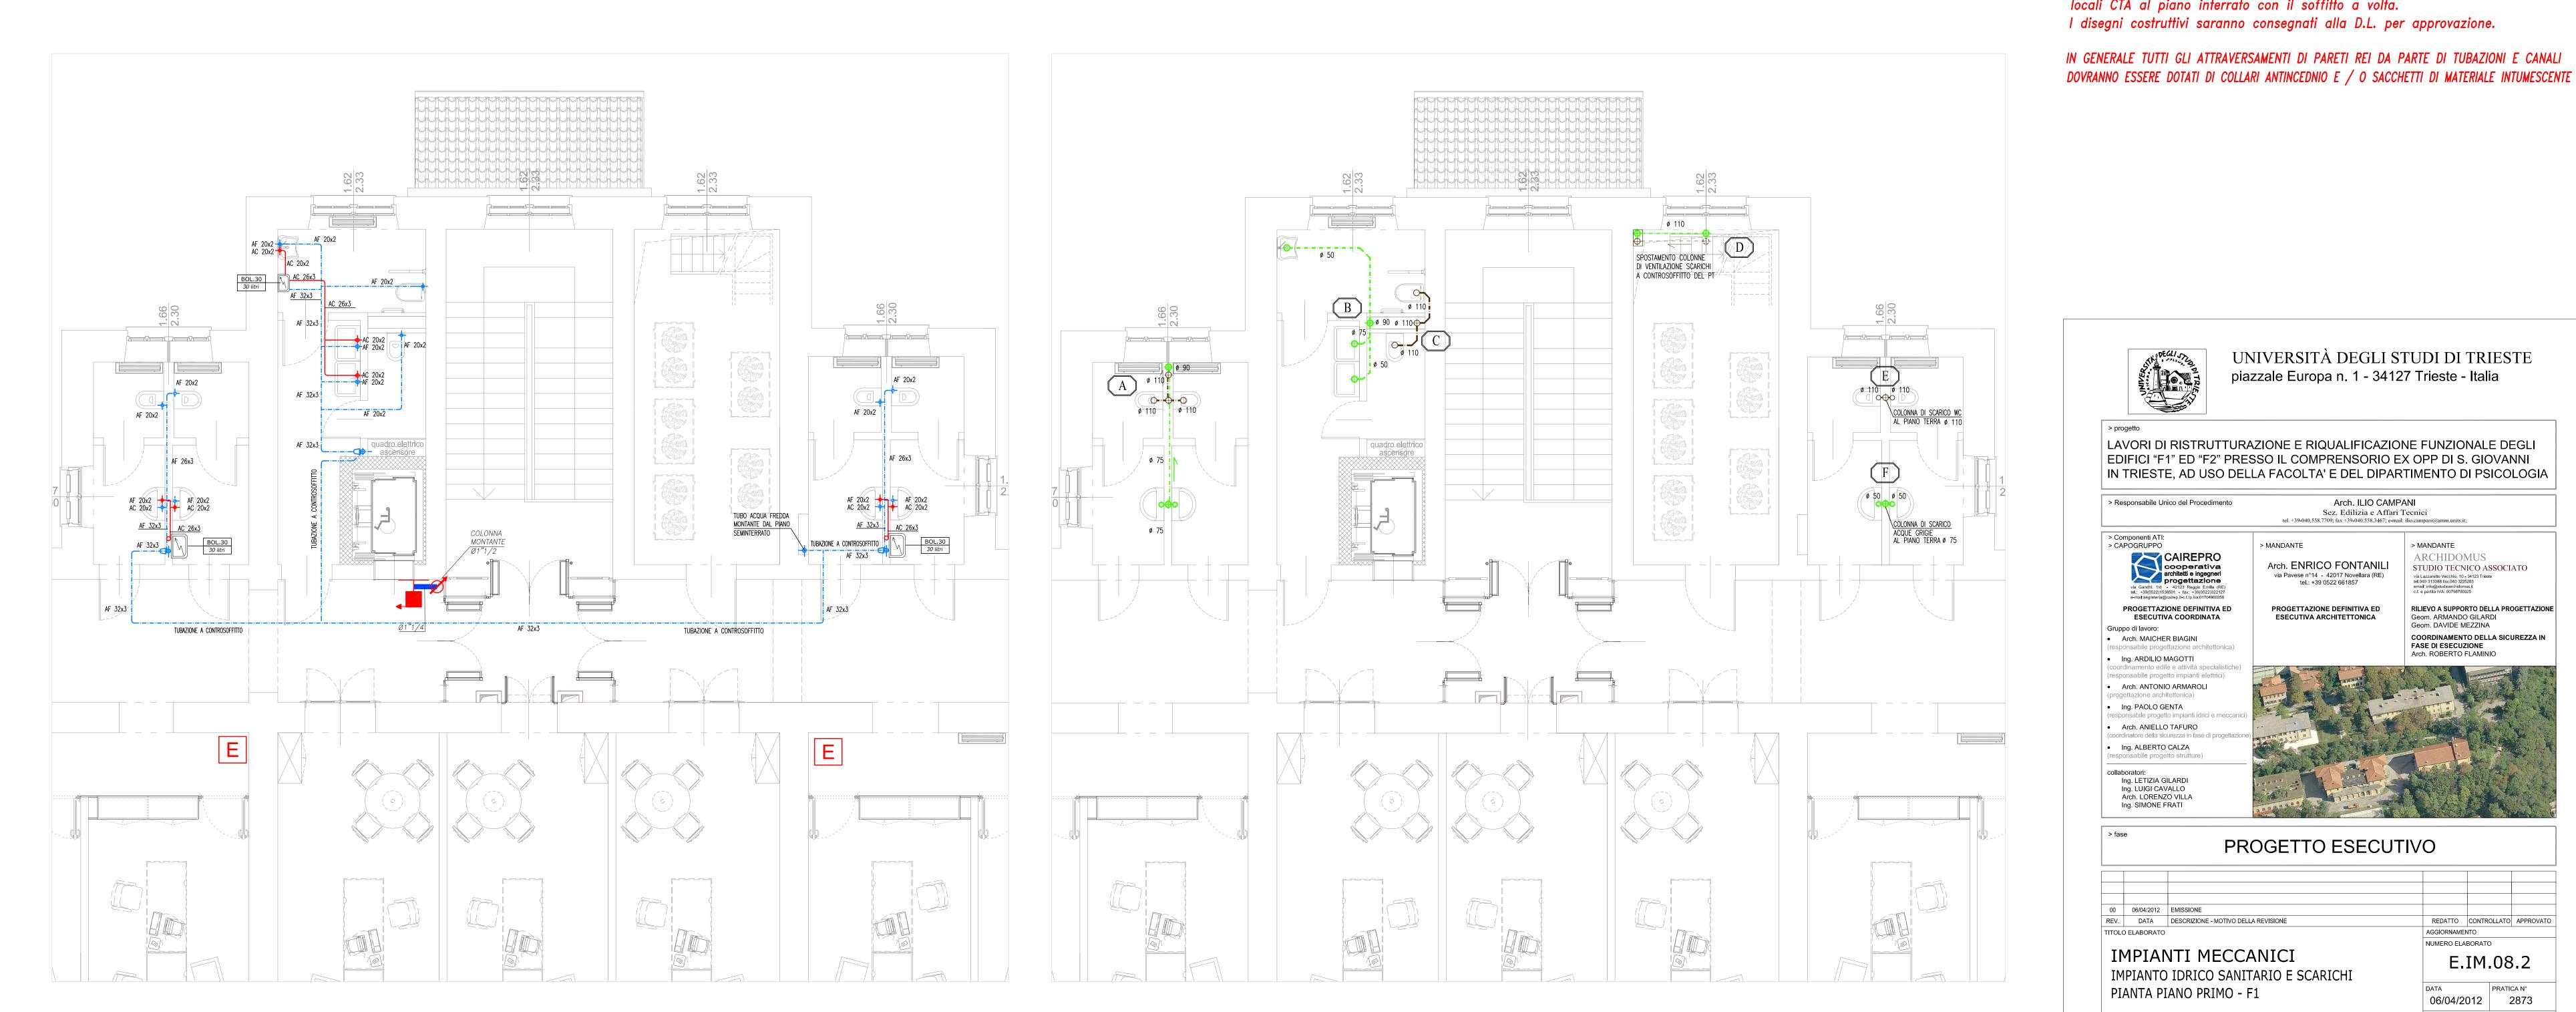

	RIF. IM ST	LEGENDA			
F	TUB.az TUB.multi	RETE ACQUA FREDDA POTABILE REALIZZATA CON: – A VALLE DEL RUBINETTO DI INTERCETTAZIONE A MURO NEL BAGNO: TUBO IN MULTISTRATO (POLIETILENE/ALLUMINIO/POLIETILENE) E RACCORDI A PRESSIONE PINZATI – DALLA CENTRALE TERMICA FINO AL RUBINETTO: TUBO IN ACCIAIO ZINCATO PER IS COIBENTATO			
C	TUB.az TUB.multi	RETE ACQUA FREDDA POTABILE REALIZZATA CON: — A VALLE DEL RUBINETTO DI INTERCETTAZIONE A MURO NEL BAGNO: TUBO IN MULTISTRATO (POLIETILENE/ALLUMINIO/POLIETILENE) E RACCORDI A PRESSIONE PINZATI — DALLA CENTRALE TERMICA FINO AL RUBINETTO: TUBO IN ACCIAIO ZINCATO PER IS COIBENTATO			
\$ D	SAN.ri.3/4"	RUBINETTO DI INTERCETTAZIONE/CHIUSURA PER IMPIANTO IDRICO SANITARIO			
		RETE SCARICO BAGNI E CUCINE INSTALLATA A PAVIMENTO CON TUBO DI PE SALDATO DI TESTA			
ФФ		COLONNA DI SCARICO BAGNI E CUCINE, E RELATIVA COLONNA DI VENTILAZIONE, INSTALLATA IN ASOLA TECNICA / CAVEDIO COSTITUITA DA TUBO DI PE SALDATO DI TESTA			
XX		IDENTIFICAZIONE COLONNA MONTANTE			
		Linea di distribuzione rete idrica interrata circuito antincendio in PEAD PE100			
		Linea di distribuzione rete idrica a vista circuito antincendio in tubo in acciaio serie media UNI 10255			
		Giunto di transizione metallo plastico			
		Naspo antincendio da incasso con sportello metallico incernierato completo di segnaletica e numerazione adesiva, maniglia di apertura e verniciatura a fuoco colore rosso			
E		Estintore omologato a polvere 9 Kg, classe di fuoco 55A 233BC			
		Attacco per motopompa completo di valvola di intercettazione, valvola di non ritorno e attacco UNI70 WF			

NOTE

PROVVEDIMENTI CONTRO LA TRASMISSIONE DEL RUMORE - EVITARE IL CONTATTO DIRETTO TRA STRUTTURE MURARIE E TUBO NUDO

INSTANLARE EVENTUALI FISSAGGI CON COLLARI ISOLATI PREVEDERE PROVVEDIMENTI NECESSARI PER NON OSTACOLARE LA DILATAZIONE DEL TUBO

LA POSIZIONE ESATTA DEGLI APPARECCHI E DEI PERCORSI TUBAZIONI SARA' STABILITA CON LA D.L. Nel passaggio sopra i quadri elettrici e/o canalette elettriche le tubazioni dovranno essere controintubate. LE DIMENSIONI SONO ESPRESSE IN mm SE NON ALTRIMENTI SPECIFICATO

IL PRESENTE DISEGNO E' VALIDO SOLO PER IMPIANTI MECCANICI

Isolamento delle reti di distribuzione calore

Tipologia posa	Diametro esterno delle tubazioni (mm)						
	<20	da 20 a 39	da 40 a 59	da 60 a 79	da 80 a 99	>100	
A	20	30	40	50	55	60	
В	10	15	20	25	27	30	
С	6	9	12	15	17	18	

A — Tubazioni in locali non riscaldati B — Montanti verticali al di qua dell'isolamento termico dell'involucro edilizio C — Tubazioni all'interno di locali riscaldati

N.B. I valori riportati si riferiscono ad isolanti con conduttivita' termica utile pari a 0,040 (W/m°C)

Coibentazioni e Finiture esterne

Tubazioni in CT e in attraversamento Isolamento 19 mm e finitura esterna in locali non riscaldati lamierino di alluminio Acqua Tubazioni in ambiente riscaldato Isolamento 13 mm e finitura esterna con nastro pvc a vista o sottotraccia Acqua

Tubazioni in CT e in attraversamento Isolamento 100% DPR 412 e finitura esterna in calda e ric. locali non riscaldati lamierino di alluminio Isolamento 30% DPR 412 e finitura esterna con Acqua | Tubazioni in ambiente riscaldato

L'impresa prima di eseguire l'installazione degli impianti dovrà produrre i disegni costruttivi con evidenziato lo studio dei passaggi delle tubazioni e canalizzazioni attraverso tutte le forometrie (muri, solai ecc.). L'impresa dovrà inoltre studiare e verificare il sistema di staffaggio nei locali CTA al piano interrato con il soffitto a volta.

IN GENERALE TUTTI GLI ATTRAVERSAMENTI DI PARETI REI DA PARTE DI TUBAZIONI E CANALI

nastro pvc



> Responsabile Unico del Procedimento

calda e ric. a vista o sottotraccia

UNIVERSITÀ DEGLI STUDI DI TRIESTE piazzale Europa n. 1 - 34127 Trieste - Italia

> Arch. ILIO CAMPANI Sez. Edilizia e Affari Tecnici tel. +39-040.558.7709; fax +39-040.558.3467; e-mail: ilio.campani@amm.units.it

LAVORI DI RISTRUTTURAZIONE E RIQUALIFICAZIONE FUNZIONALE DEGLI EDIFICI "F1" ED "F2" PRESSO IL COMPRENSORIO EX OPP DI S. GIOVANNI IN TRIESTE, AD USO DELLA FACOLTA' E DEL DIPARTIMENTO DI PSICOLOGIA



PROGETTO ESECUTIVO

00 06/04/2012 EMISSIONE REV. DATA DESCRIZIONE - MOTIVO DELLA REVISIONE REDATTO CONTROLLATO APPROVATO AGGIORNAMENTO

TITOLO ELABORATO IMPIANTI MECCANICI IMPIANTO IDRICO SANITARIO E SCARICHI PIANTA PIANO PRIMO - F1

PRATICA N° 06/04/2012 2873 SCALA

E.IM.08.2

NUMERO ELABORATO

PERCORSO FILE: M:\Pratiche\2873\D2D\20100907 - ESECUTIVO\IMPIANTI MECCANICI\2873-00-E.IM.08 - IM.08.3 - IS, SCARICHI, AI - F1-01.dwg

Il disegno e tutte le informazioni che vi sono contenute, sono di esclusiva proprietà di Università degli Studi di Trieste e non possono essere copiati, riprodotti, consegnati a terzi e/o resi pubblici senza autorizzazione scritta da parte del proprietario.